




平面図1/20

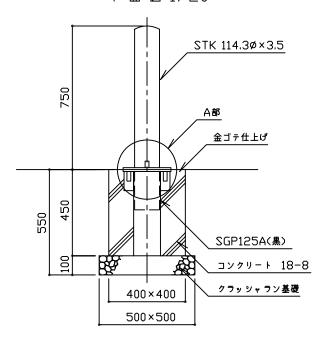

立面図1/20

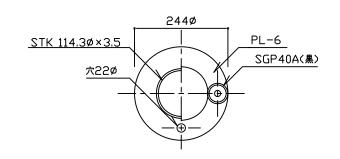


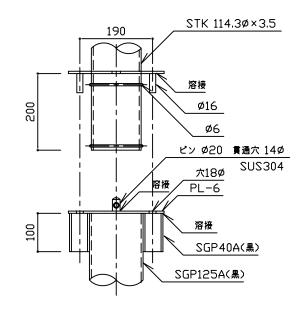

A部詳細図 1/10


- ・クラッシャラン基礎は、再生材(RC-40)とする。
- 特・コンクリートは、高炉Bとする。
 - ・鉄部は、電気亜鉛めっき(2種4級以上)のうえ、メラミン樹脂焼付塗装またはアクリル樹脂焼付塗装(埋込部黒色、地上部指定色)とする。
 - ┃・錠取付け用ピンの位置は、公園内側とする。
- 記し、ダスト舗装等、土系舗装部に設置する場合は、コンクリート基礎の天端に面取りを行う。

| 車止め | | | | | |
|-----|-------|--------|--|--|--|
| 縮尺 | 図 示 | KU-AST | | | |
| 日付 | H20.7 | KU-AST | | | |

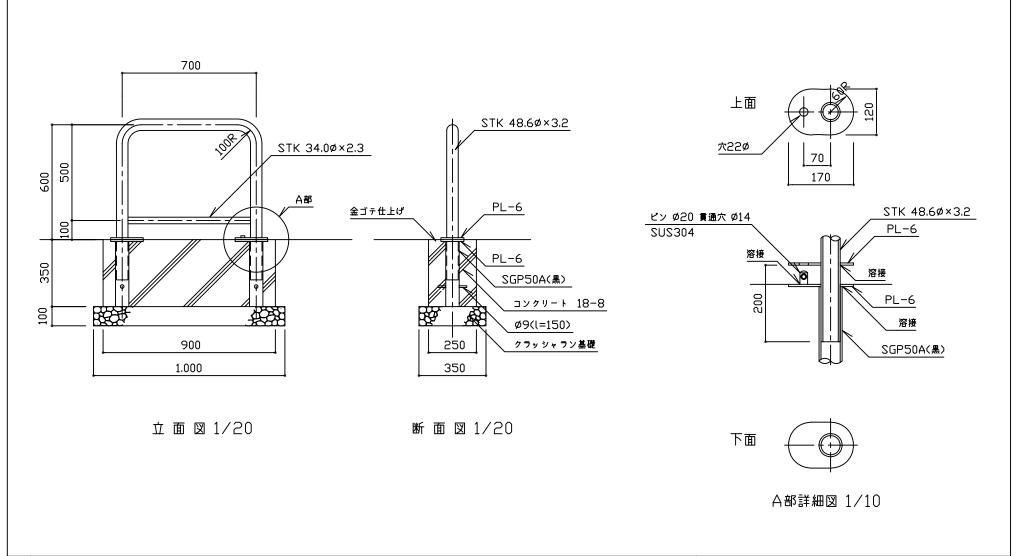

- ・クラッシャラン基礎は、再生材(RC-40)とする。
- 特│・コンクリートは、高炉Bとする。
 - ・鉄部は、電気亜鉛めっき(2種4級以上)のうえ、メラミン樹脂焼付塗装またはアクリル樹脂焼付塗装(埋込部黒色、地上 部指定色)とする。
- 記 │・ダスト舗装等、土系舗装部に設置する場合は、コンクリート基礎の天端に面取りを行う。

| 車止め | | | | | |
|-----|-------|--------|--|--|--|
| 縮尺 | 図 示 | KU-BST | | | |
| 日付 | H20.7 | NU-BS1 | | | |

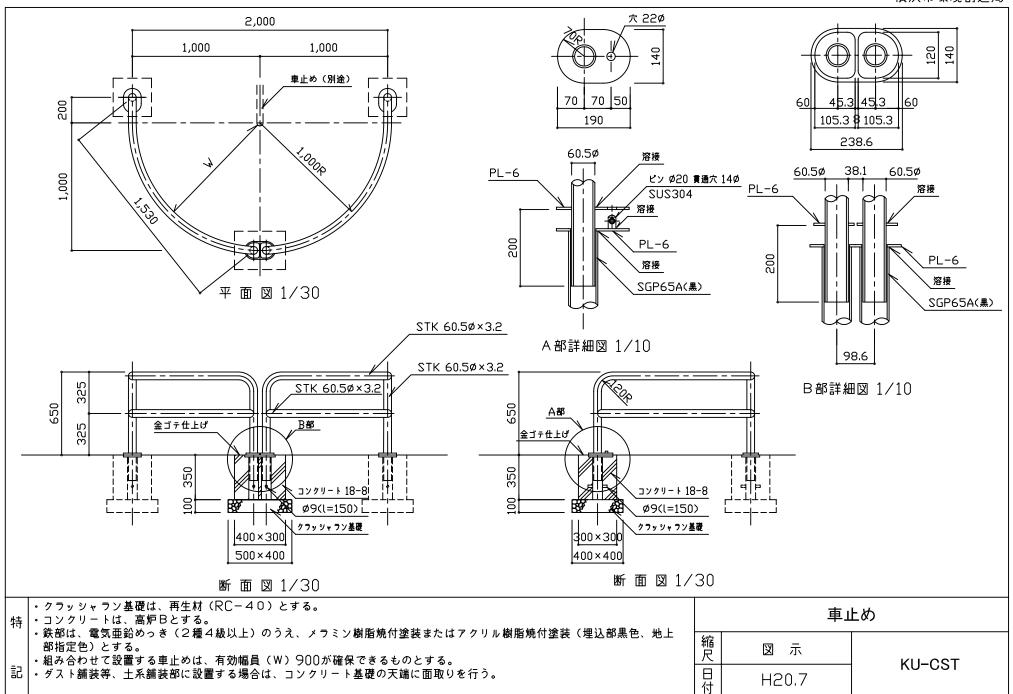

車止め:差込式 10基当り

| 名 称 | 規格 | 単位 | 数 量 | | |
|----------|----------|----------------|--------|--------|----------|
| 1 17 | | | KU-AST | KU-BST | KU - CST |
| クラッシャラン | RC-40 | m ³ | 0. 25 | 0. 35 | 0. 52 |
| コンクリート | 18-8 高炉B | m^3 | 0. 65 | 0. 77 | 0. 99 |
| 車止め | KU-AST | 基 | 10. 0 | | |
| 車止め | KU-BST | 基 | | 10. 0 | |
| 車止め | KU - CST | 基 | | | 10. 0 |
| (車止めの重量) | | k g | 280 | 190 | 800 |

車止め:差込式(上部のみ) 10基当り

| 名 称 | 規格 | 単位 | 数量 | | |
|--------------|----------------|-----|--------|--------|----------|
| | | | KU-AST | KU-BST | KU - CST |
| 車止め | KU-AST(上部のみ) | 基 | 10. 0 | | |
| 車止め | KU-BST(上部のみ) | 基 | | 10. 0 | |
| 車止め | KU - CST(上部のみ) | 基 | | | 10. 0 |
| (車止め上部のみの重量) | | k g | 170 | 140 | 670 |

- 1.主要材料を記載している。
- 2.数量は、出来上がり数量(割り増しを考慮しない数量)としている。
- 3.数量は、1以上の場合は小数点以下1位(下位四捨五入)、1未満の場合は小数点以下2位(下位四捨五入)としている。ただし、0.01未満の場合は有効数字1桁(下位切り捨て)としている。