


工事種別	工事内容	建物名称	建設番号	図面番号	図面内容	特記事項
H						

【工事場所】



瀬谷区役所
 横浜市瀬谷区二ツ橋町190
 電話 367-5556

【工事概要】


- 防災無線設備のうち周波数移行に伴い、円海山中継所～瀬谷区役所回線の機器工事をを行う。
 - 1-1. 既設の2GHz多重無線設備、搬送端局装置、被送方監視制御装置及び通信制御卓、録音機を撤去する。
 - 1-2. 7.5GHz帯PCM多重無線装置、複合型端局装置、被送方監視制御装置、一斉指令授受装置、乾燥空気充填装置、ファックスアダプターを設置する。
 - 1-3. 2mφ 7.5GHz帯パラボラアンテナ、可とう導波管を設置する。
- 屋根梁への交差電線増設のため、電線ケーブルを張付える。
- 備品ロッカーは、移動し固定する。
- 敷設品は、全て廃棄する。

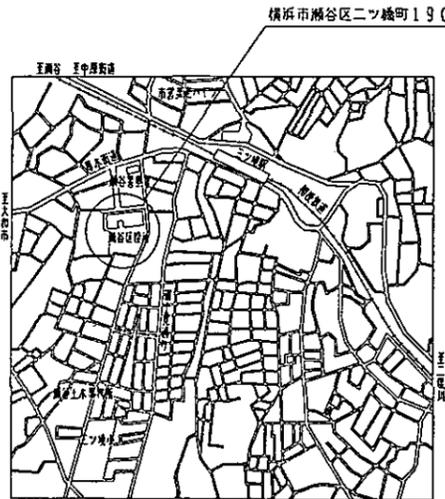


案内図

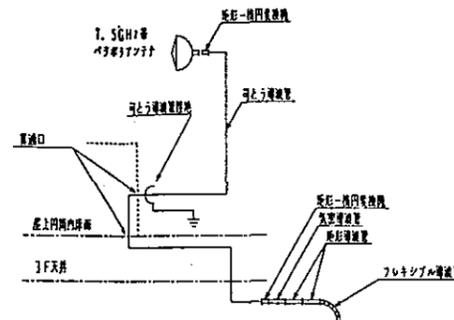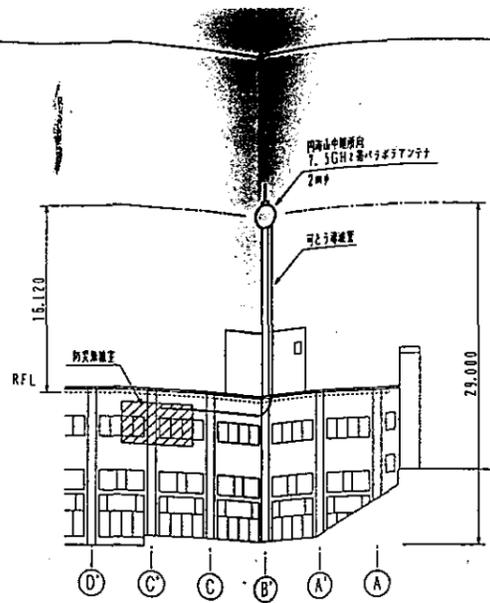


導波管布設構成図 (NS)

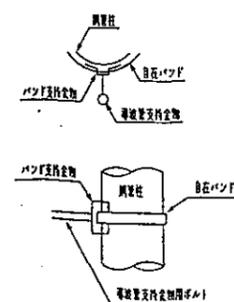


導波管支持図 (NS)

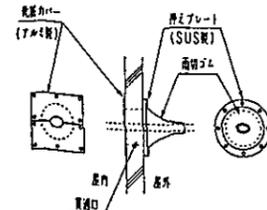


通波口-1処理図 (NS)

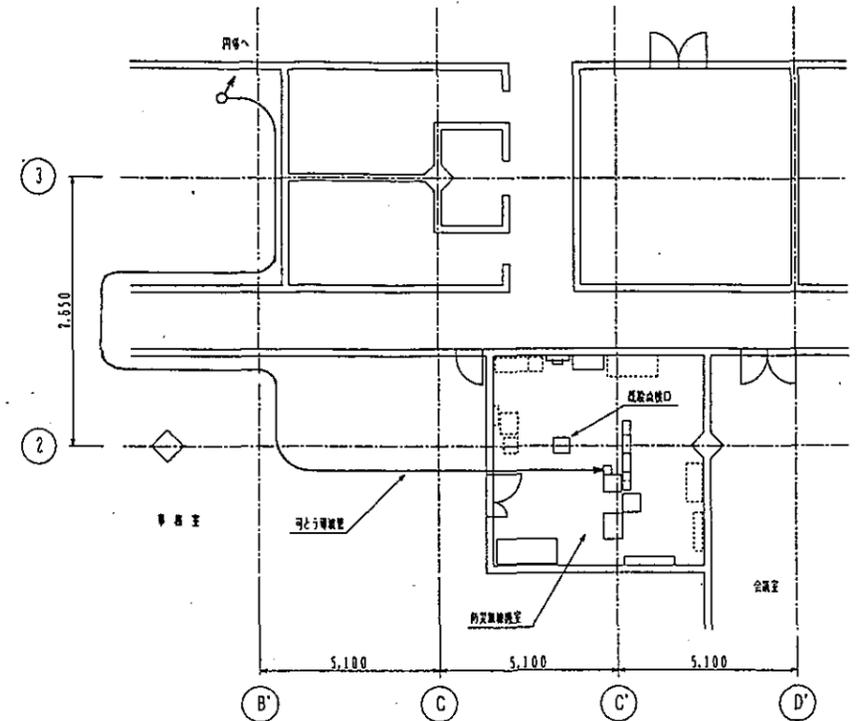


3F平面図 S=1/100

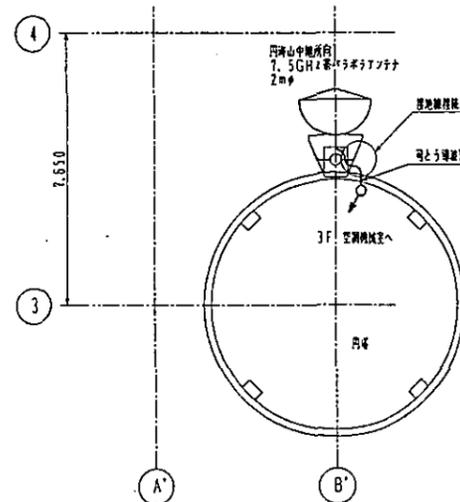

屋上平面図 S=1/100

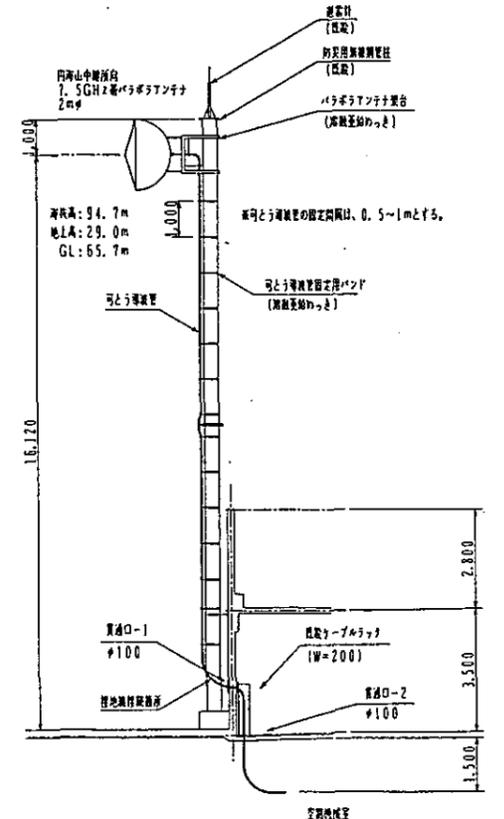

空中線取付図 S=1/100

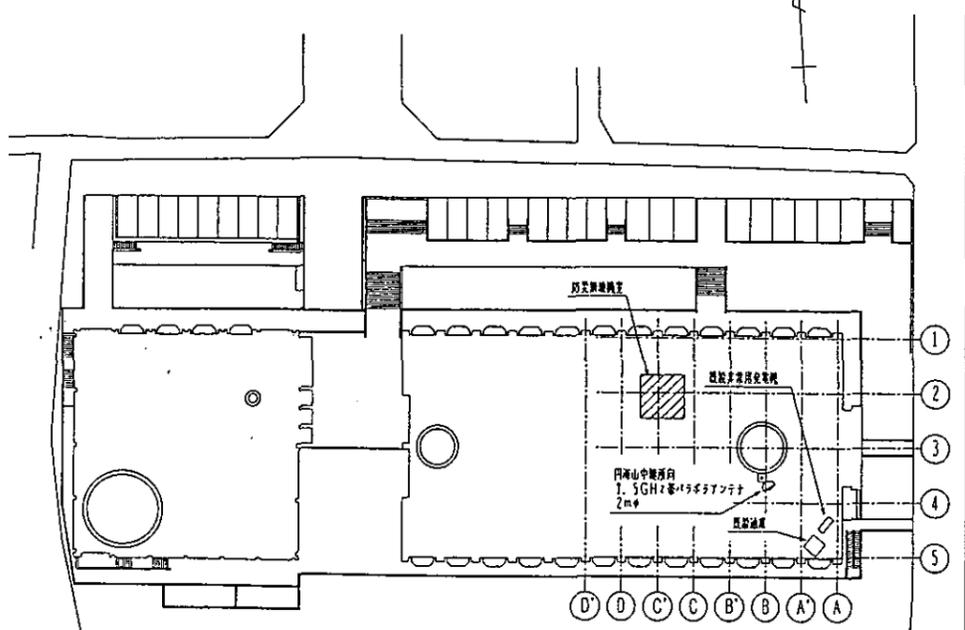

配置図 S=1/500


（瀬谷区役所）

工事名	防災無線設備更新工事（多重無線設備工事の12）	年月日	平成12年1月
図面番号	124 案内図・配置図・3F・屋上平面図・立面図	縮尺	1/100, 300, 500
建築師	建築士 藤田 隆 氏	建築事務所	設計 者
横浜市建築局			


特記

1. 通波口は、別途図面を参照すること。
2. 通波口-1. 2は撤去を要する。

工事種別	用途	建設年度	建設費(万円)	建設番号	図面番号	図面名称	特記事項
H							

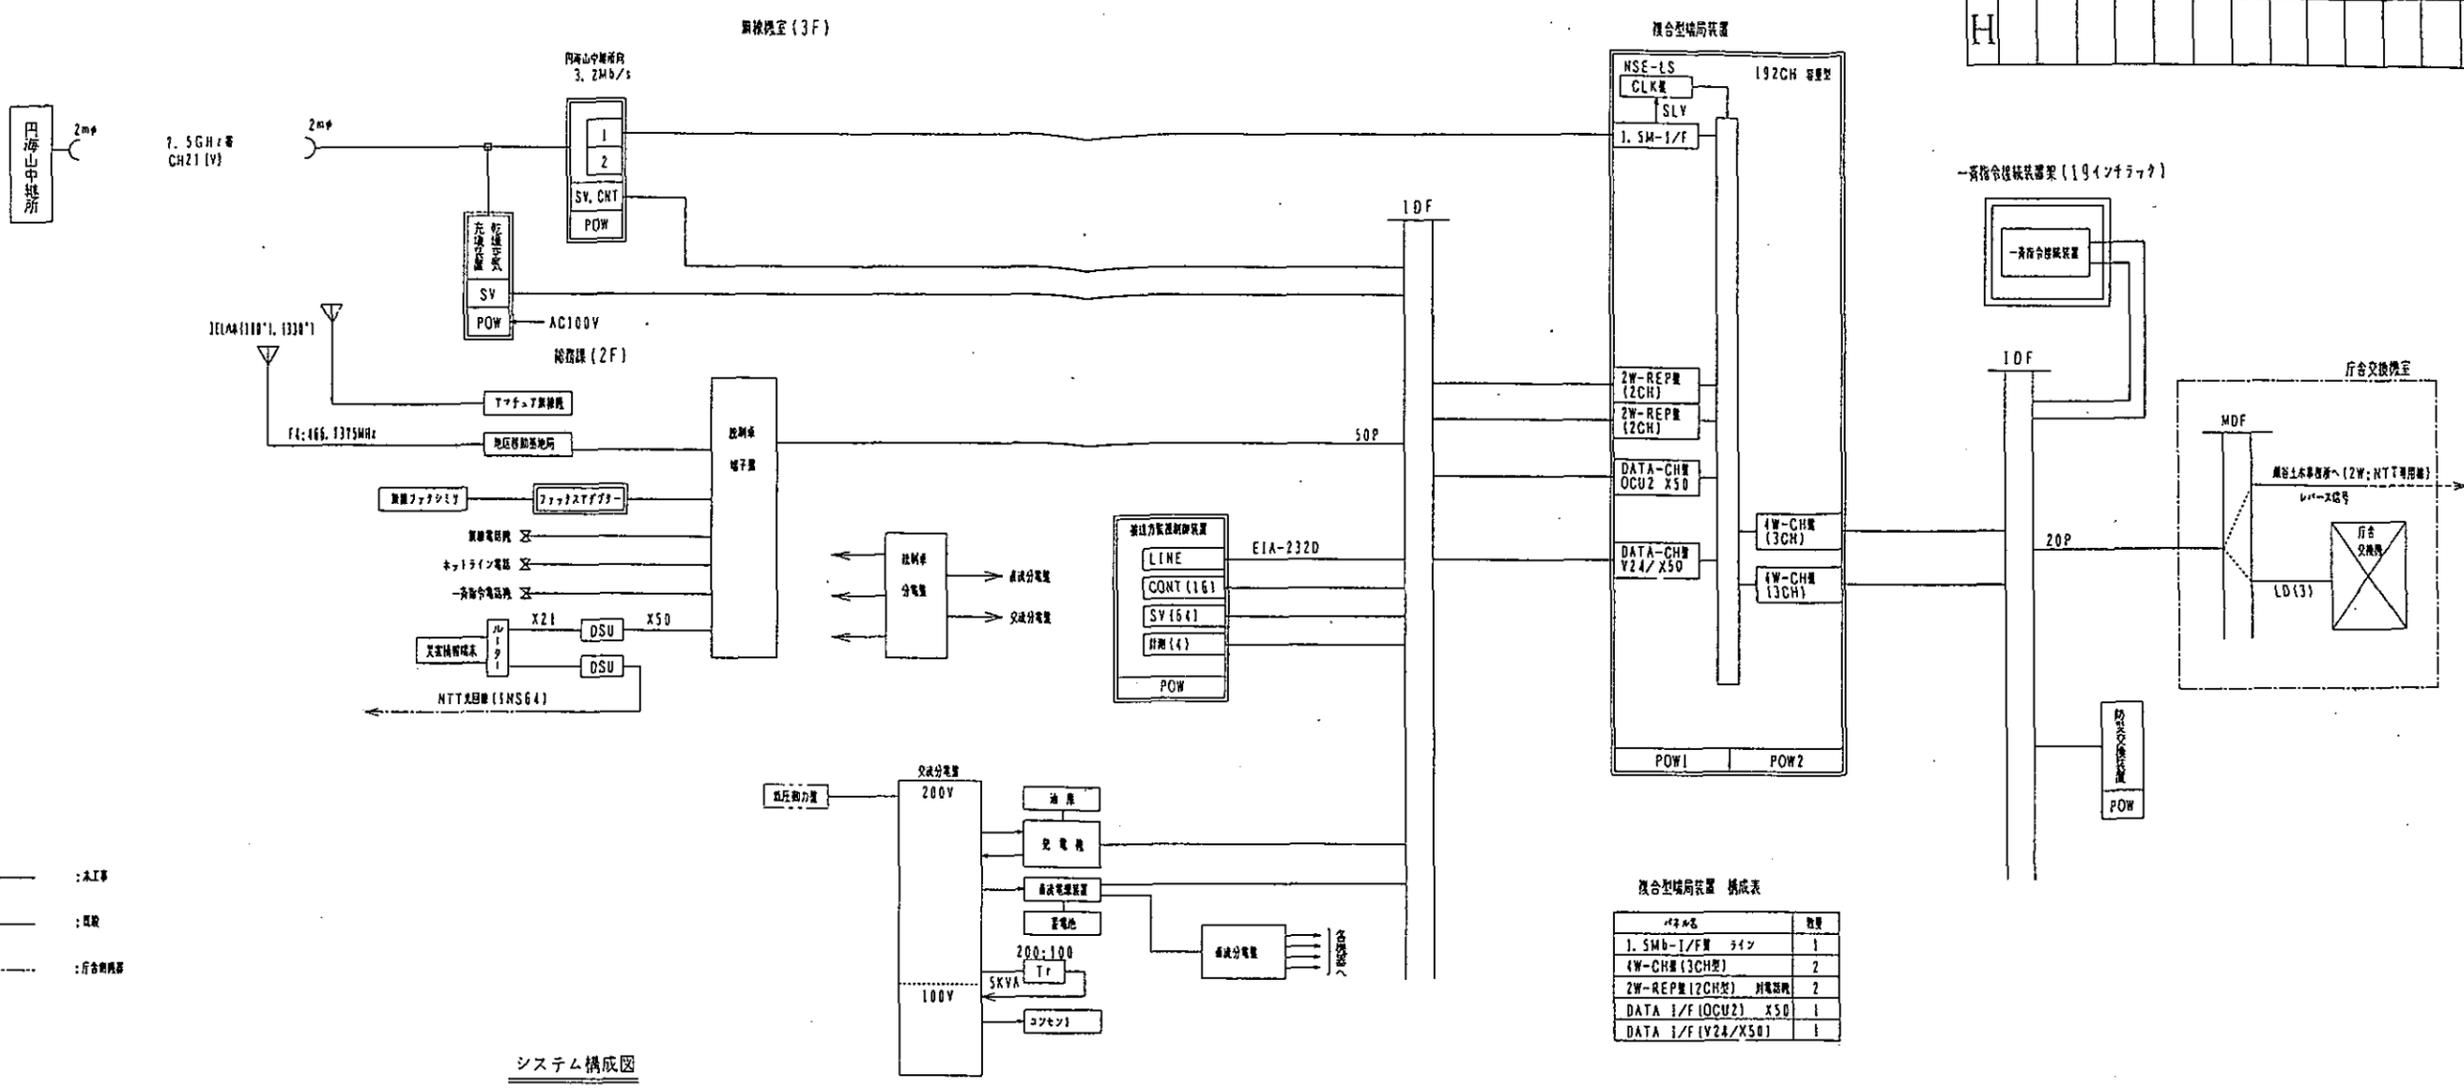

- 凡例
- 実機: 実機
 - 図記: 図記
 - 行合機: 行合機

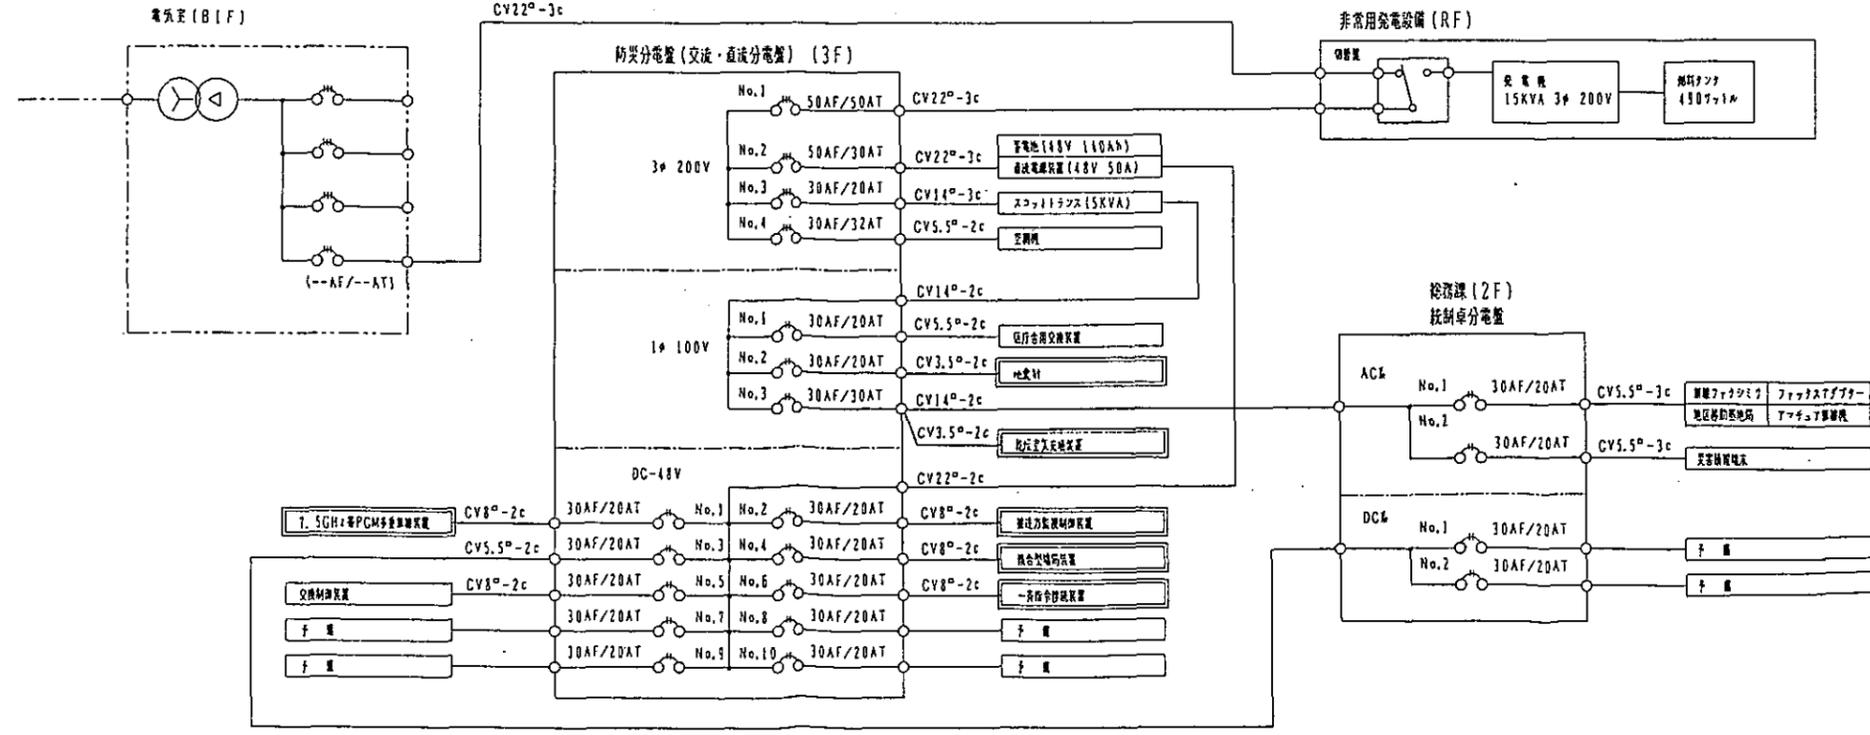


(横谷区役所)


工事名	防災無線機内装置工事 (多重系通信機工事の12)	年月日	平成12年1月
図面番号	125 システム構成図・電源系統図	縮尺	NS
建築局	建築課	課長	佐藤 隆
設計者	佐藤 隆	校核者	佐藤 隆

横谷市建築局

工事種別	用途	建物種別	建物固有番号	施設番号	図面種別	図面固有番号	特記事項
H							

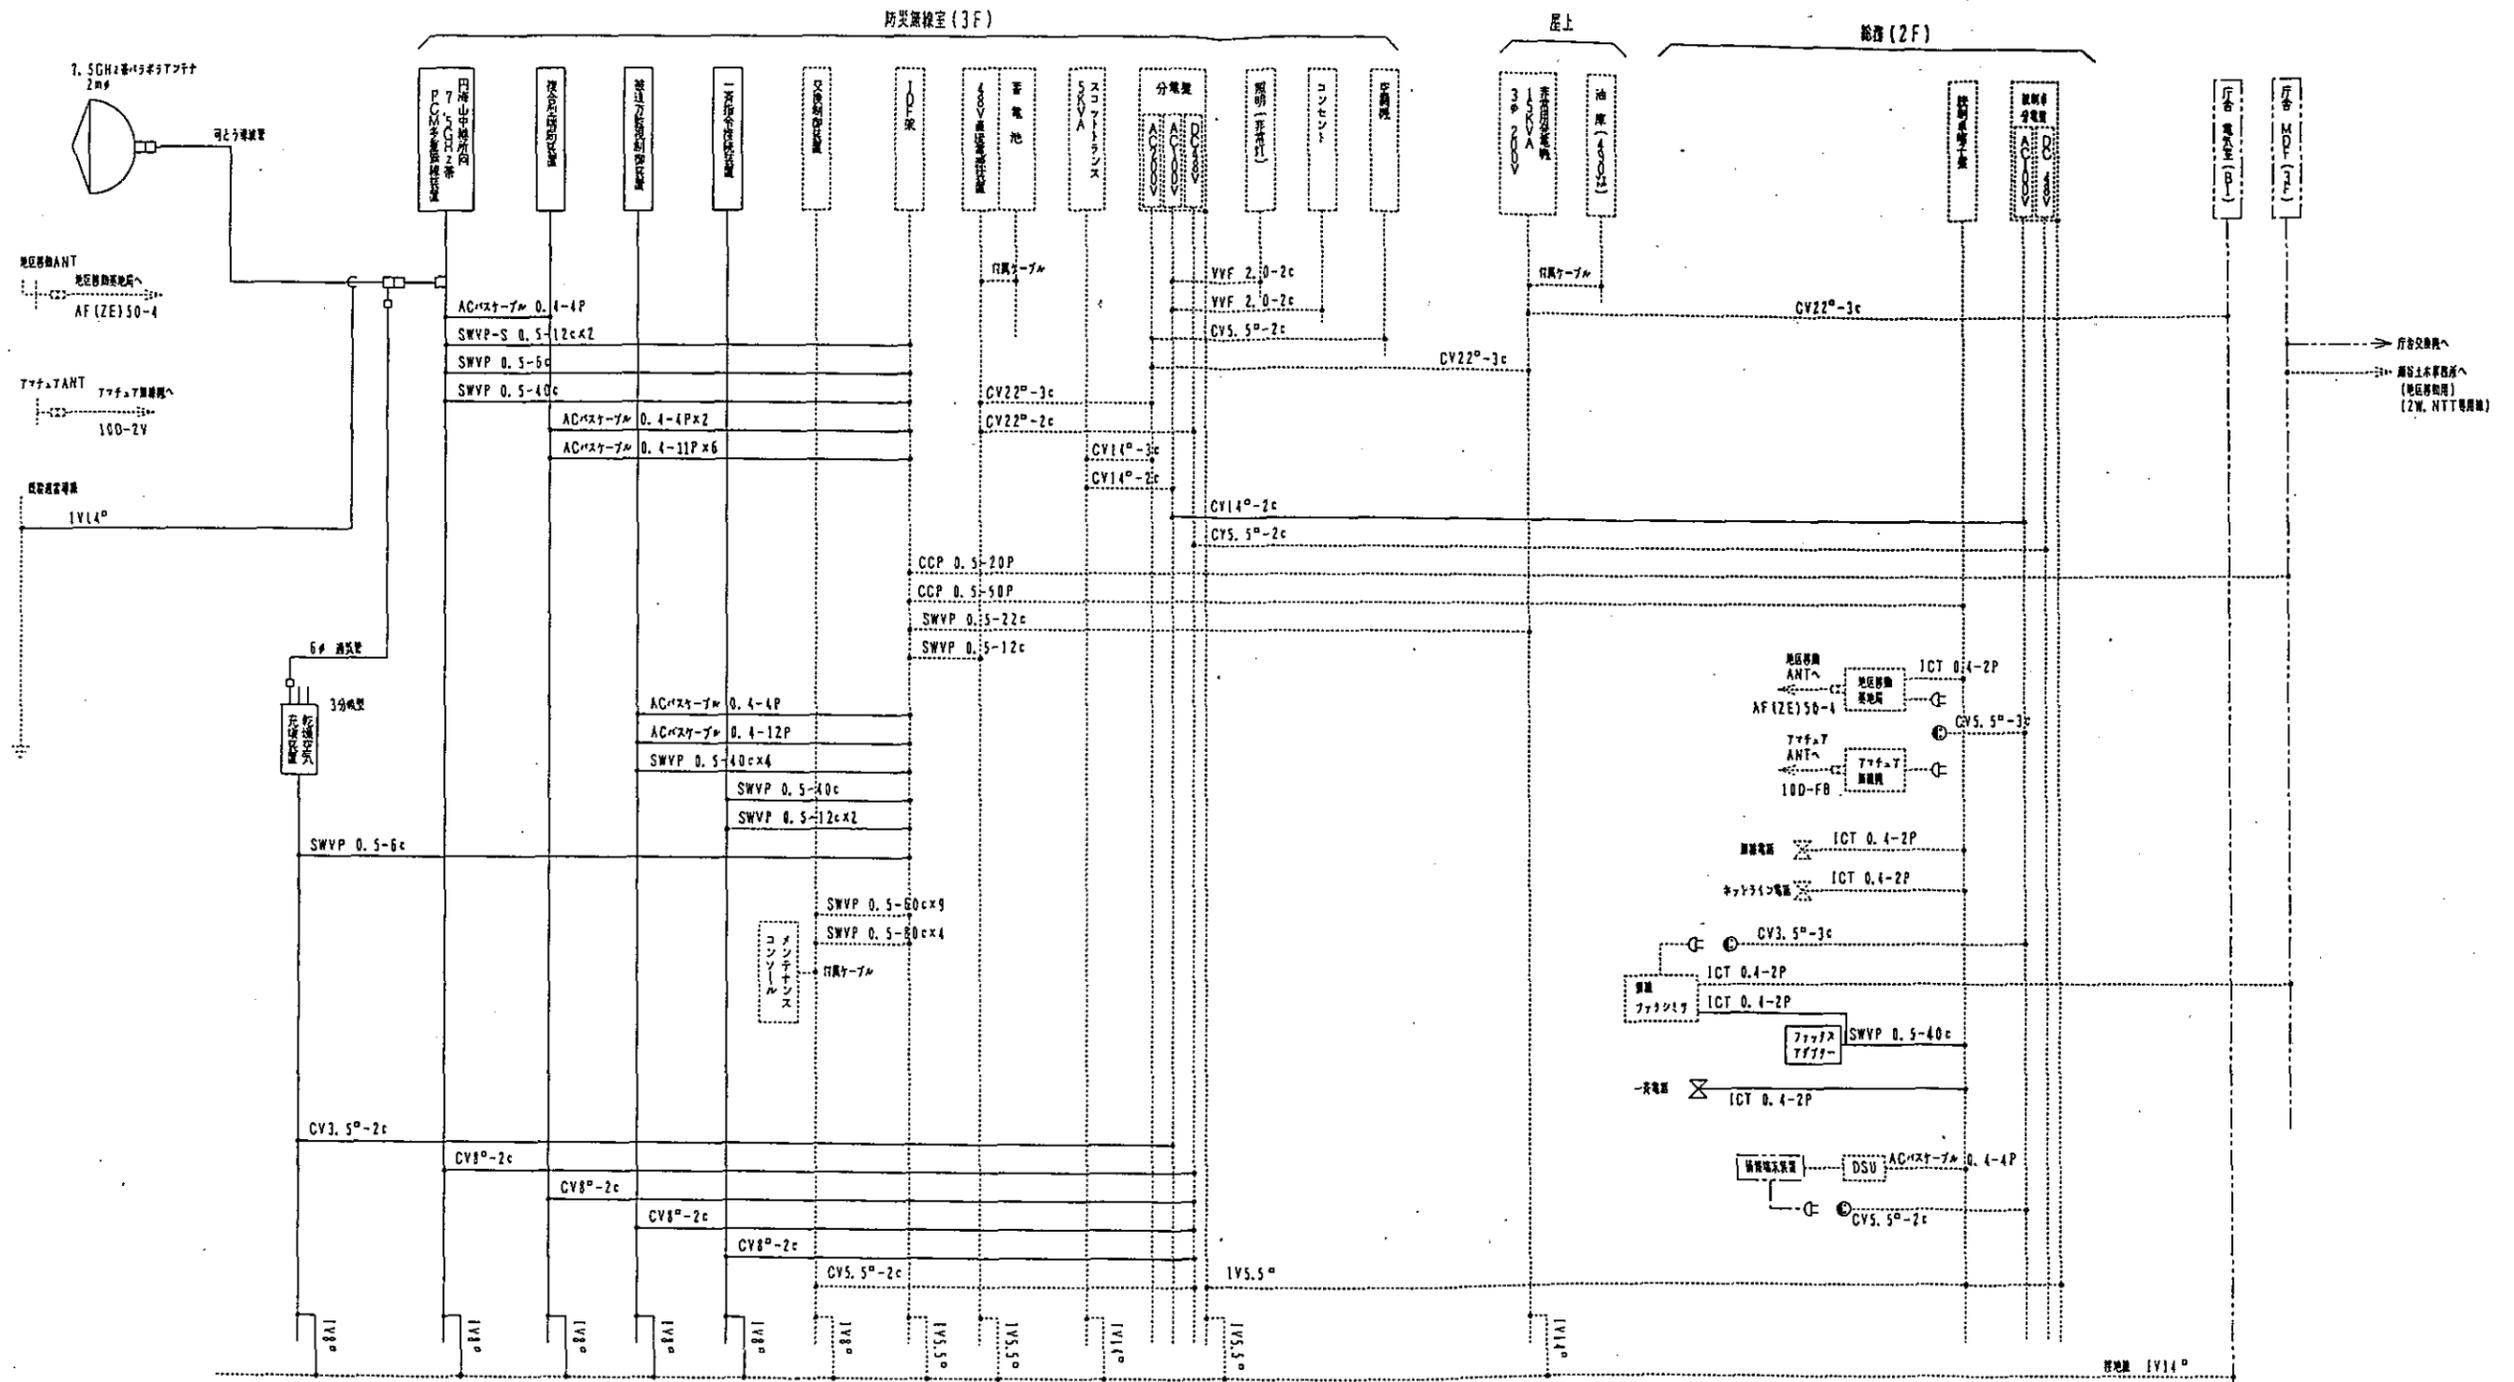

配線系統図

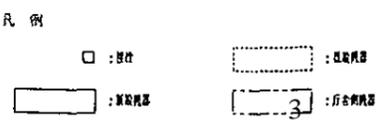


(浦谷区役所)


工事名	防災無線機整備工事(多重系通信設備工事の12)	年月日	平成12年1月
図面番号	126	配線系統図	縮尺
建築局長	建築課長	課長	主任
設計者	設計者	設計者	設計者

横浜市建築局


工事用 種別	用途 別番号	建物固有 番号	施設 番号	図面 別番号	図面 固有番号	特記 事項
H						

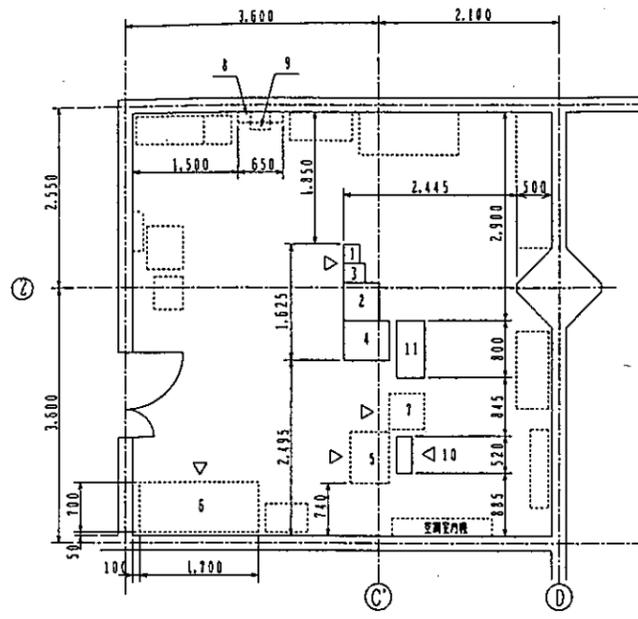


防災無線室(3F)
機器配置図 S=1/50

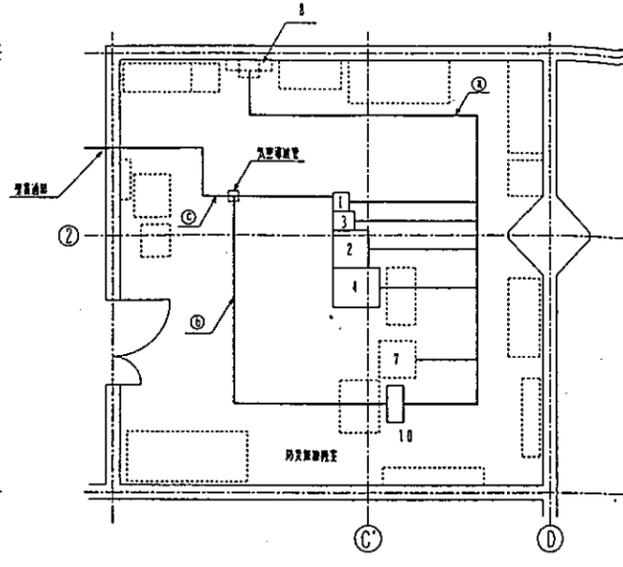

ケーブル布設図 S=1/50

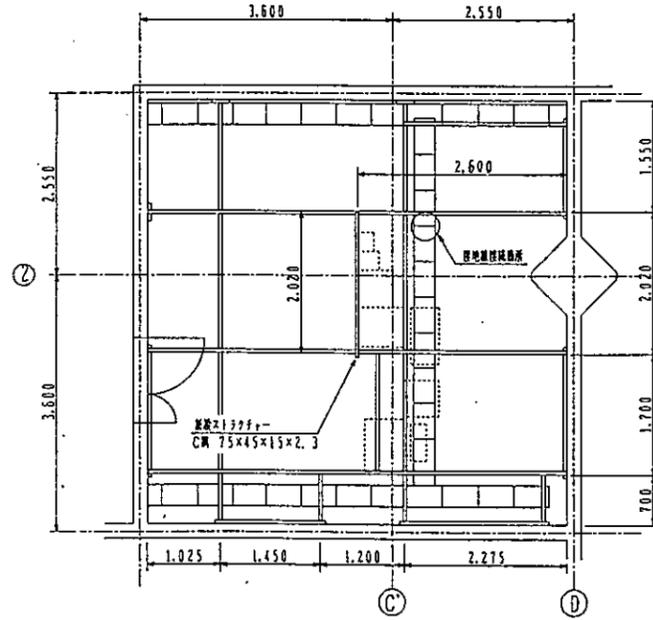

ストラクチャー配置図 S=1/50

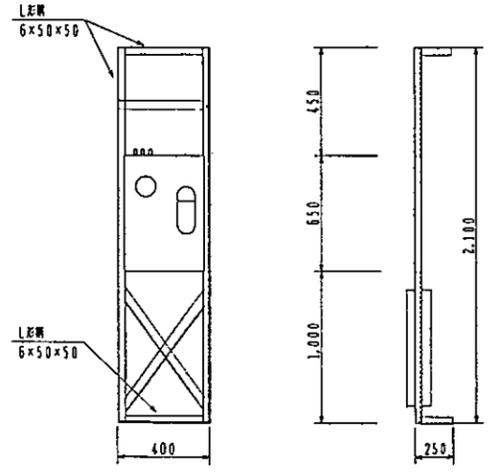

乾燥空気充填装置取付図 S=1/20


設置機器一覧表

No	機器名称	仕様	数量
1	7.5GHz帯PCM多重録音装置	円周山中地帯用: 3.2MHz/s	1台
2	複合空機用装置	192CH容量型	1台
3	放送力監視制御装置		1台
4	一斉指令制御装置		1台
5	交換制御装置		1台
6	通話電線装置		1台
7	I/O装置		1台
8	分電盤		1台
9	スコットソン(SKVA)		1台
10	乾燥空気充填装置	3分容量	1台
11	器具ロッカー		1台


→ 本工事

ケーブル布設表

ケーブル種別	区間	ケーブル径	備考
CV8P-2c×4	1~8	φ10	ケーブル
	2~8	φ10	
	3~8	φ10	
	4~8	φ10	
CV3.5P-2c	10~8	φ10	ケーブル
	10~8	φ10	
IV8P×5	1~	φ10	ケーブル
	2~	φ10	
	3~	φ10	
	4~	φ10	
	10~	φ10	
ACマスターズル 0.4-4P	1~2	φ10	ケーブル
SWVP-S 0.5-12c×2	1~7	φ10	
SWVP 0.5-5c	1~7	φ10	
SWVP 0.5-40c	1~7	φ10	
ACマスターズル 0.4-1P×2	2~7	φ10	
ACマスターズル 0.4-11P×6	2~7	φ10	
ACマスターズル 0.4-4P	3~7	φ10	
ACマスターズル 0.4-12P	3~7	φ10	
SWVP 0.5-40c×4	4~7	φ10	
SWVP 0.5-12c×2	4~7	φ10	
SWVP 0.5-5c	10~7	φ10	
① 6φ 通気管	10	φ6	配管
② 4φ 通気管	1	φ4	
③ ICT 0.4-2P×2	10	φ10	ケーブル
SWVP 0.5-40c	10	φ10	

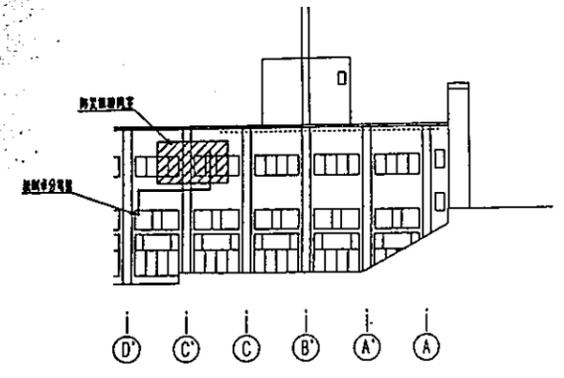

南側立面図 S=1/300

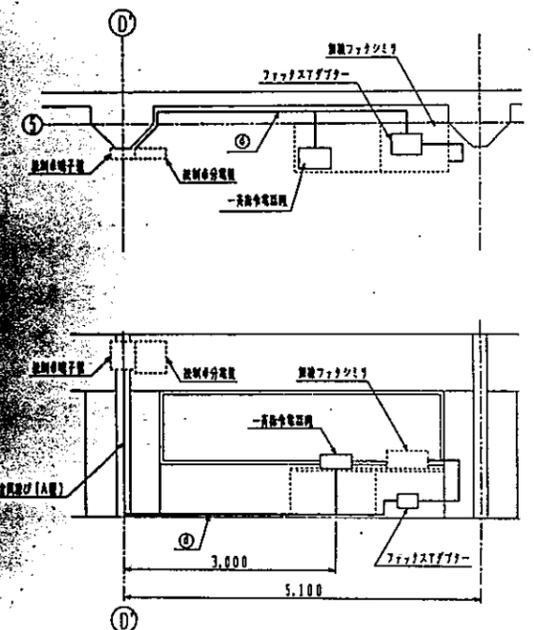

総務課(2F)
一斉指令電話取付図 S=1/50

特記
 1. ストラクチャーは鉄骨造。
 2. 乾燥空気充填装置は、取付する。
 3. 放送力監視装置は、11.0V(1.5V)で動作する。
 4. ファックステックは、バンド下図とする。

凡例
 [実線] : 本工事
 [点線] : 既存設備
 △ : 機器位置


(刈谷区役所)

工事名	防災無線設備工事(多摩系通信設備工事の12)	年月日	平成12年1月
図面番号	127 機器配置図・ケーブル布設図・ストラクチャー配置図	縮尺	1/20, 1/50, 1/100, 1/200, 1/300
建築師	建築師 鎌倉 康平	設計者	鎌倉 康平
監理者	建築師 鎌倉 康平	監理者	鎌倉 康平
検査者	建築師 鎌倉 康平	検査者	鎌倉 康平
作成者	建築師 鎌倉 康平	作成者	鎌倉 康平


横浜市建築局

建築工事	
1	図示の範囲の天井(石膏ボード A9.5 VP目透張り)を撤去し、中央部を150mm上げて同材にて天井を貼る。
2	ストラクチャーを新設する。
3	天井点検口(アルミ枠 450角)7ヶ所を新設する。一位置は電気設備の指示による。


工事種別	用途番号	図面整理番号	建築物固有番号	施設番号	図面整理番号	図面整理番号	特記事項
H							

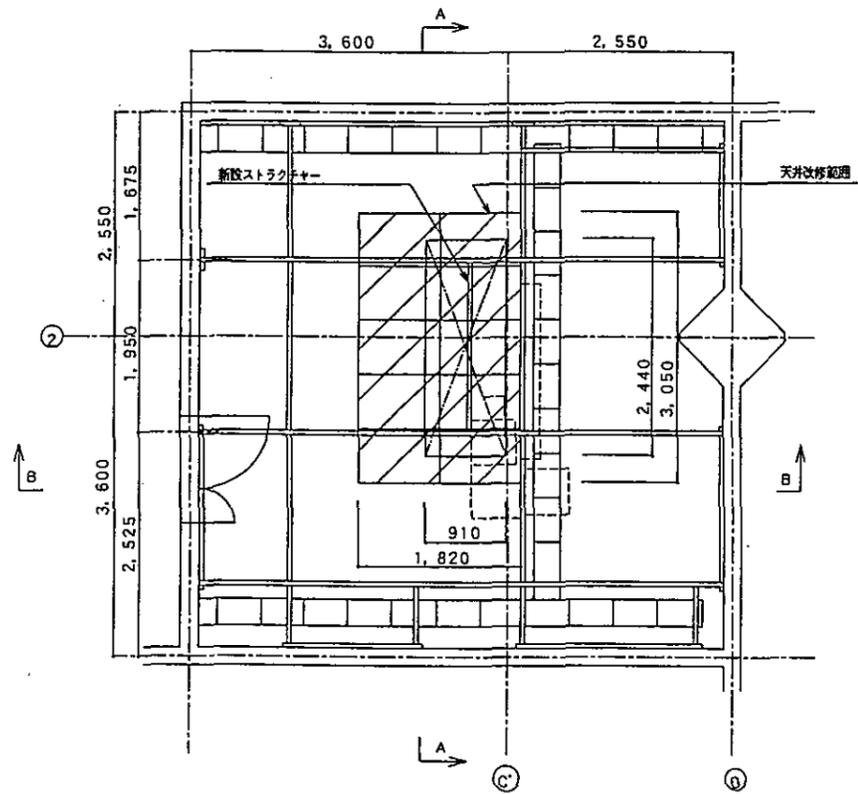


天井伏図 S=1/40

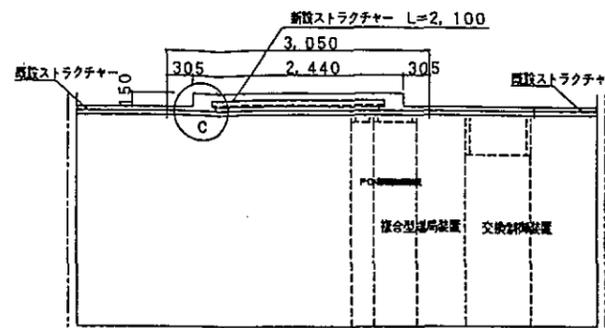

A 矢視図 S=1/40

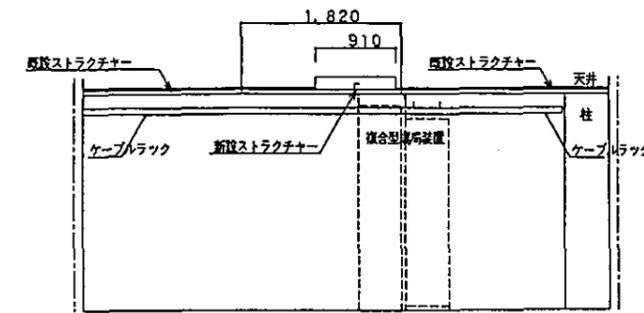

B 矢視図 S=1/40

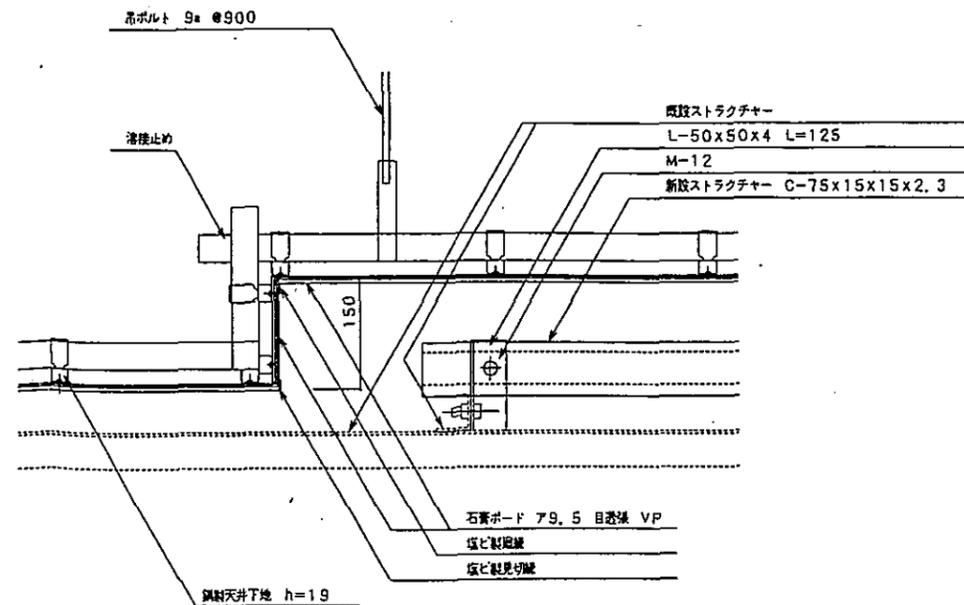


※ 鉄部(新設及び既存処理部分): OP仕上

C 詳細図 S=1/5

(湘谷区校所)

工事名	防災行政無線整備工事(多量赤外線受信機工事その12)	年月日	平成12年1月
図面番号	129 建築工事	縮尺	1/5 1/40
建築局長	建築部長	課長	係長
横浜市建築局			

工事種別	用途別	建物図有番号	施設番号	図面種別	図面番号	特殊記号
H						

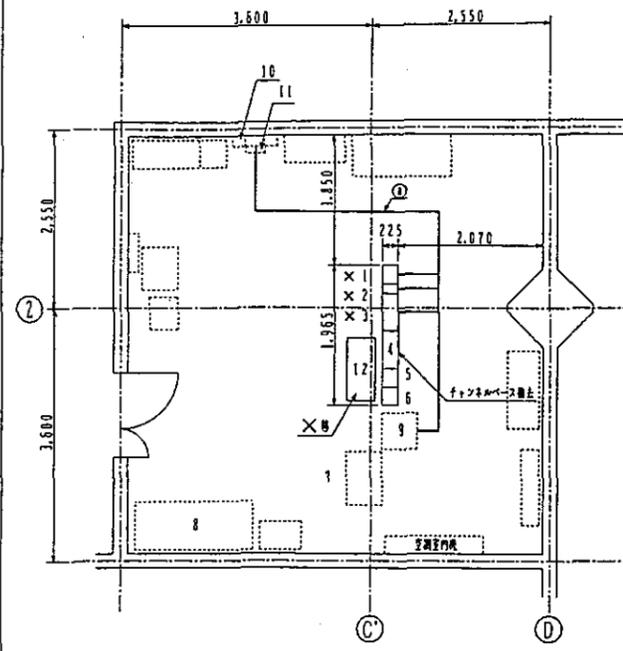

防災無線室撤去図 S=1/50


撤去機器一覧表

No	機器名称	仕様	備考
1	ZGH2帯PCM多重搬送機		撤去
2	搬送機用電源		撤去
3	搬送機用電源		撤去
4	子機		
5	子機		
6	子機		
7	交換機用電源		
8	搬送機用電源		
9	I D F 室		
10	分電室		
11	スポットライト(SKV)		
12	商品ロッカー		撤去


→ :A工

ケーブル撤去表


①	ケーブル種別	区間	備考
A	CV5, 5 ^o -2c×3	1 ~ 10	フック
		2 ~ 10	
		3 ~ 10	
	IV5, 5 ^o ×3	1 ~ フック上層地盤	
		2 ~ フック上層地盤	
		3 ~ フック上層地盤	
	PCM D, 5-2P	1 ~ 2	
		SWVP-S0, 5-12c	
	SWVP, 5-6c	1 ~ 9	
	SWVP, 5-22c		
SWVP, 5-6c			
SWVP, 5-33c	2 ~ 9		
SWVP, 5-120c			
SWVP-S0, 5-40c			
SWVP, 5-6c			
SWVP, 5-12c	3 ~ 9		
SWVP, 5-60c×2			
B	CV5, 5 ^o -2c	制御分電室 ~ 制御室	一般本機室/150B)
	SWVP D, 5-40c	制御分電室 ~ 制御室	
	SWVP D, 5-12c	制御分電室 ~ 制御室	

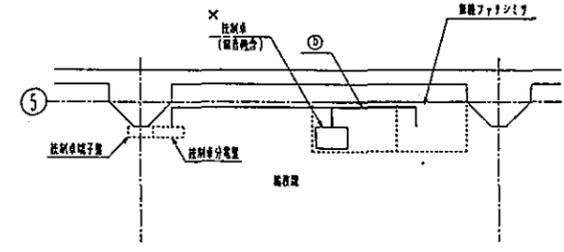


制御卓撤去図 S=1/50

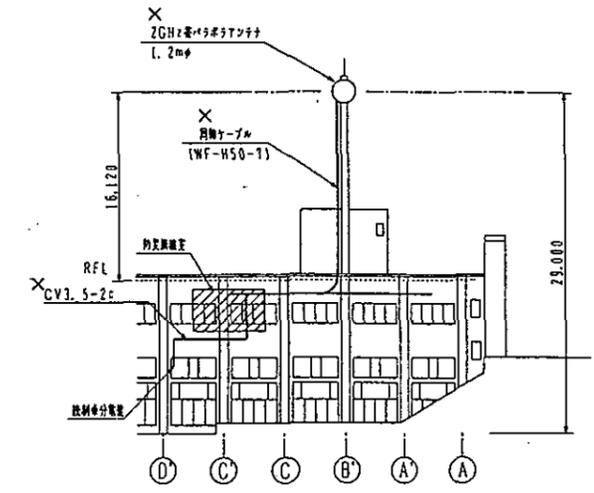


南立面図 S=1/300

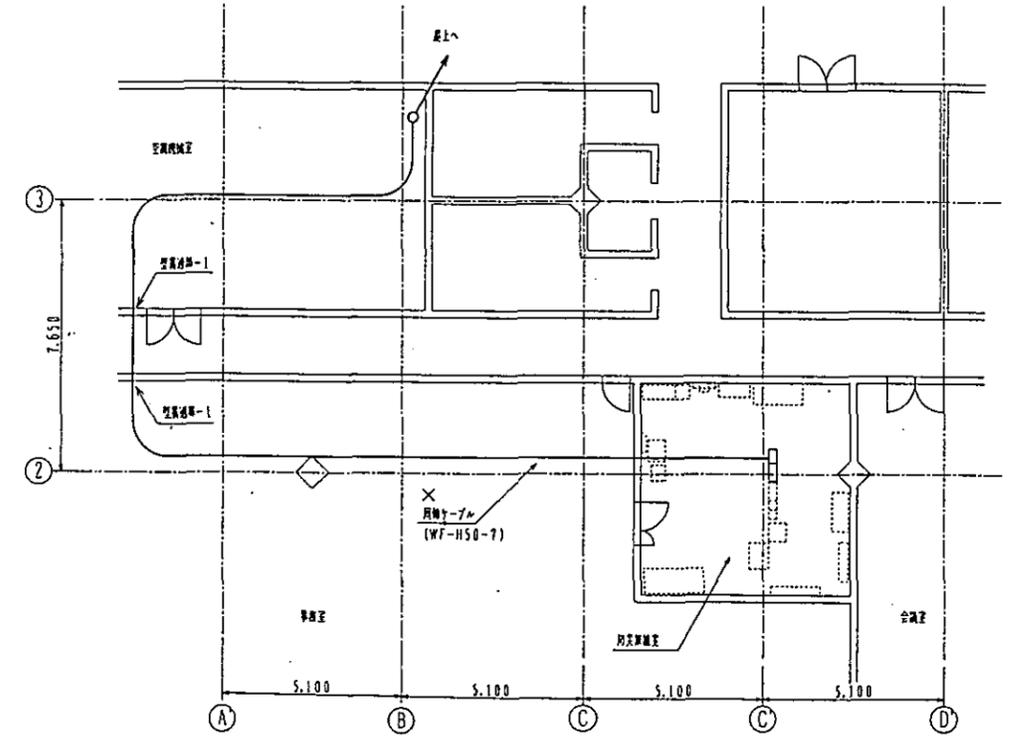

撤去図 S=1/100

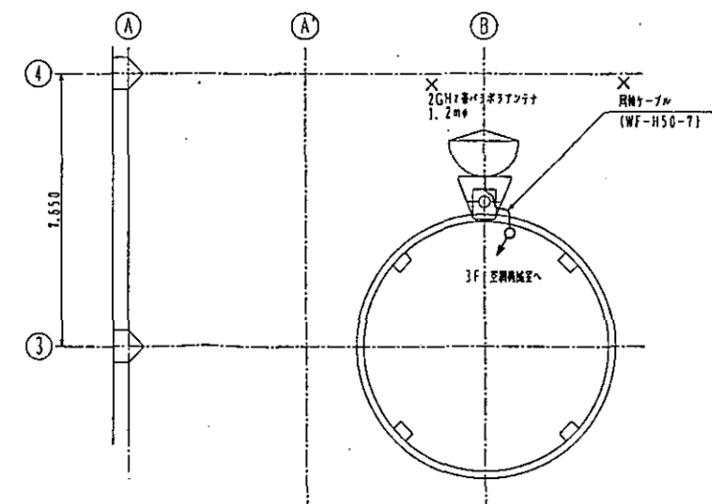

空中線撤去図 S=1/100

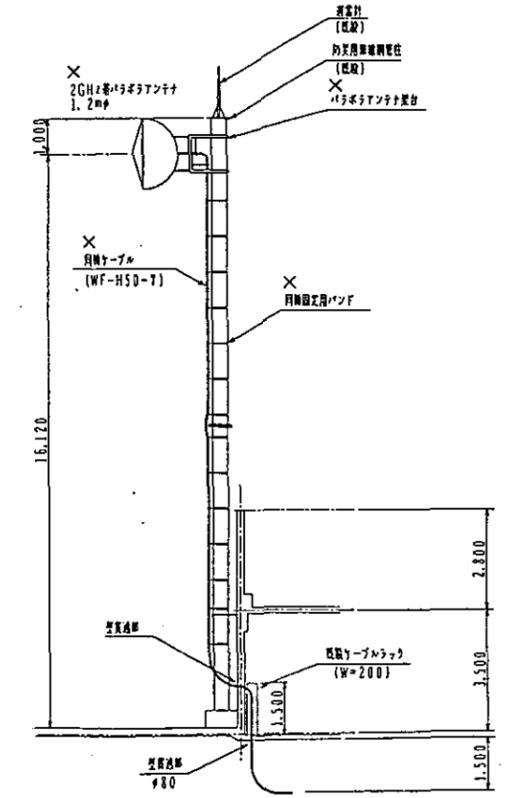

撤去図 S=1/100

[瀬谷区役所]


工事名	防災無線室撤去工事(多重系通信機工事の12)	年月日	平成12年1月
図面番号	130 撤去図	縮尺	1/10, 1/100, 2/10, 1/100
建築師氏名	建築師氏名	設計者	

横浜市建築局

凡例
 X : 撤去機器
 O : 撤去対象機器


工事種別: 増設用防災無線鉄塔詳細図
 用途: 防災無線
 建物種別: 鉄塔
 建物固有番号: 016000013095F
 施設番号: 13095F
 図面種別: 詳細図
 図面制作者: S-95
 図面番号: 1/20, 30, 100

増設用防災無線鉄塔詳細図

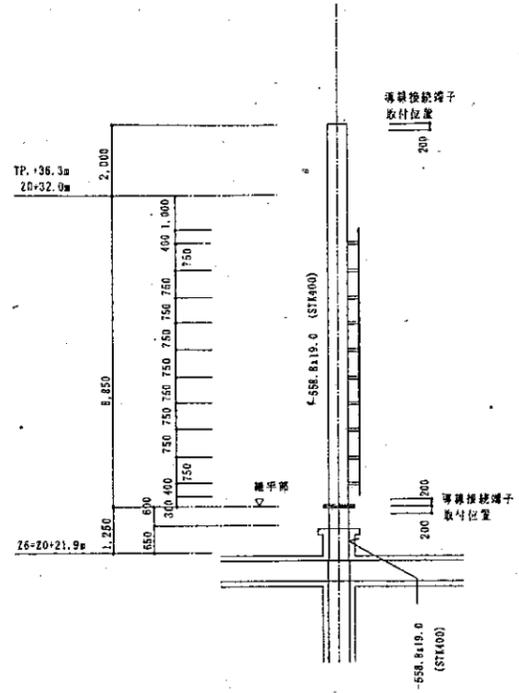


KEYSECTION S=1/100


建物取付との取り合い S=1/20

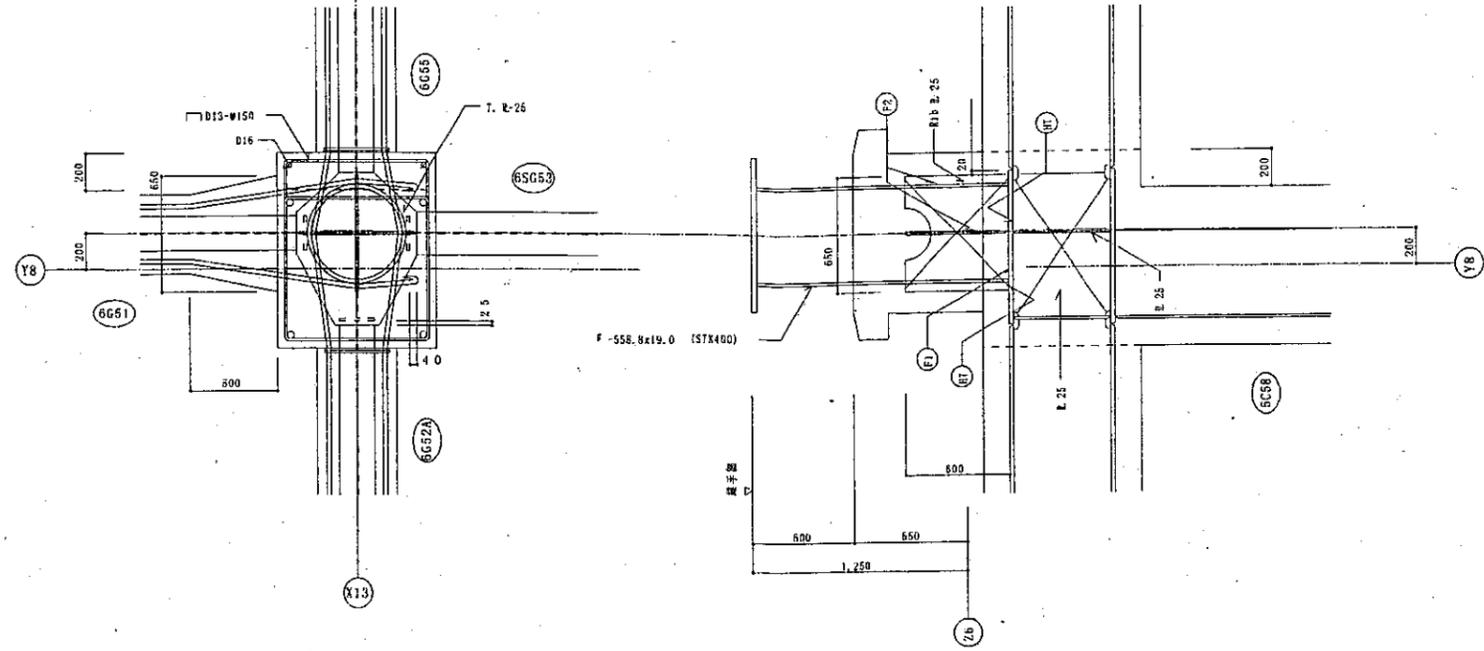



ファイダー受金物兼用タ、ラップ取付プレート S=1/30

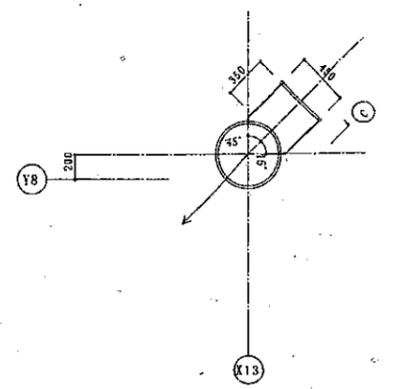




継手部詳細 S=1/20

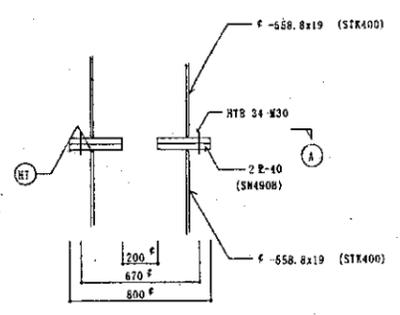

L部RC立上り基礎詳細図 S=1/30

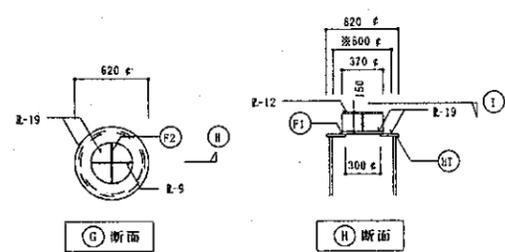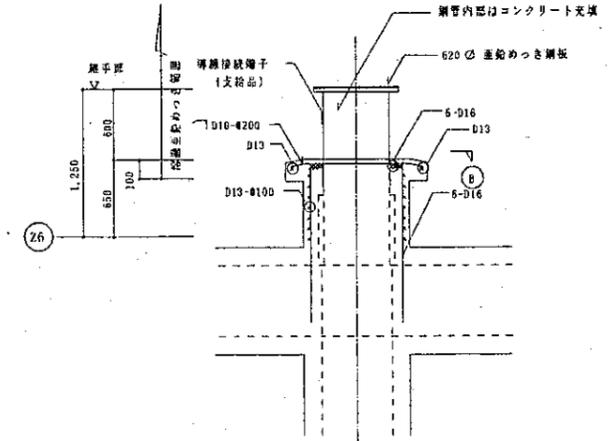

※印: 差込みを行わない箇所を示す。
 高強度差込み部により補強する。

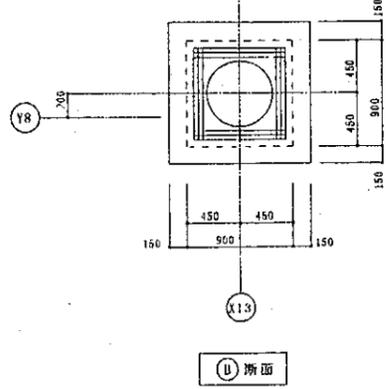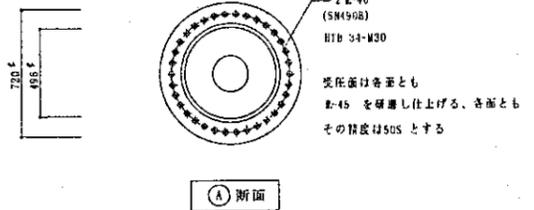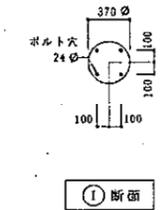

共通事項

特記なき限り下記による。

- 特記なき鋼材の材質はSM490Bとする。
- 溶融亜鉛めっき高力ボルトの記号、ピッチ、螺絲距離。

呼び径	記号	ピッチ(P)	螺絲距離(L)
M20	+	60	60

- 鉄骨部材は、コンクリートに埋め込まれる部分を除き溶融亜鉛めっきをする。

建築局長	建築部長	課長	係長	主任

計画書	磯子区総合庁舎改築工事(建築)	製図年月	1998.05	図面番号	S-95
図面名	増設用防災無線鉄塔詳細図	縮尺	1/20, 30, 100	ファイル名	